

# ナビゲーションの操作

<b>地図の紹介</b> .....	<b>56</b>	<b>行き先までの</b>	
市街地図.....	56	<b>ルートを作るには</b> .....	<b>80</b>
広域地図.....	56	ルート案内を中止する.....	81
都市高マップ.....	57	ルートを消去する.....	81
案内図表示.....	57	<b>行き先を探す</b> .....	<b>82</b>
拡大図表示.....	58	登録ポイントで探す.....	82
<b>地図の見かた</b> .....	<b>60</b>	住所で探す.....	82
地図画面.....	60	電話番号で探す.....	82
現在地画面.....	62	以前検索した履歴で探す.....	83
地図モード画面.....	63	施設名で探す.....	83
ルート案内中の画面.....	64	おでかけストラーダで探す.....	84
凡例.....	65	主要施設を探す.....	86
<b>地図の操作</b> .....	<b>66</b>	周辺の施設をジャンルで探す.....	86
地図を動かす(スクロール).....	66	マップコードで探す.....	87
縮尺を切り換える.....	66	自宅へ帰る.....	87
向きを切り換える		地図から直接探す.....	87
(ノースアップ/ヘディングアップ).....	67	<b>ルートを探索する</b> .....	<b>88</b>
市街地図に切り換える.....	67	行き先に設定する.....	88
都市高マップに切り換える.....	68	経由地に設定する.....	89
1画面/2画面、2D/3Dを		デパートなどの提携駐車場で	
切り換える.....	69	検索する.....	90
3Dの地図の角度を調整する.....	70	<b>探索結果画面から</b>	
3Dの地図を回転させる.....	71	<b>設定・確認する</b> .....	<b>90</b>
2画面時の右画面を操作する.....	71	探索結果画面について.....	90
地図・案内図・拡大図を		ルート情報を見る.....	90
切り換える.....	72	5つの条件のルートから選ぶ.....	91
<b>700V</b> <b>700</b>		区間ごとの探索条件を変更する.....	91
地図上のタッチキーを消去する.....	73	季節規制区間を回避する.....	92
<b>500V</b> <b>500</b>		経由地・目的地を編集する.....	92
ワイドマップ表示に切り換える.....	73	通過道路を編集する.....	94
地図上に表示するランドマークを		入口/出口ICを編集する.....	96
選ぶ(ランドマークセレクト).....	74	ルートをシミュレーションする.....	97
地図を拡大して表示する.....	75	<b>ルートを確認する</b> .....	<b>98</b>
VICS情報を表示させる道路を		全ルート図で確認する.....	98
切り換える.....	76	オンルートスクロールで確認する.....	98
地図に表示させるVICS情報を			
設定する.....	77		
地図上に表示されるVICS情報			
(レベル3).....	78		

<b>ルート探索について</b> .....	<b>100</b>	<b>迂回したいエリアを登録する</b>	
区間ごとの探索条件について.....	100	<b>(迂回メモリー).....</b>	<b>112</b>
VICS経路探索について.....	100	迂回メモリーを登録する.....	112
曜日時間規制探索について.....	100	迂回メモリーを消去する.....	112
横付け探索について.....	101	迂回メモリーを修正する.....	113
細街路探索について.....	101	迂回メモリーについて.....	113
スマートICを通るルート		<b>Googleマップ™を利用する... 114</b>	
について.....	101	ご利用の流れ.....	114
<b>ルート案内中に</b> .....	<b>102</b>	Googleマップ™から	
ルートからはずれたとき.....	102	検索した施設を登録ポイント	
ルート案内中のVICS経路探索.....	102	として登録する.....	115
ルート案内中の		<b>歩行用ナビゲーションとして</b>	
曜日時間規制探索.....	102	<b>使う(おでかけウォーク) ... 116</b>	
ルート案内以外の音声案内.....	103	おでかけウォークとは.....	116
現在地・交差点の		おでかけウォークを起動する.....	117
音声案内を聞く.....	103	おでかけウォークを終了する.....	117
到着予想時刻を切り換える.....	103	おでかけウォーク	
<b>ルート音声案内について</b> .....	<b>104</b>	使用時の留意点.....	117
<b>もう一度ルートを探索する</b>		<b>ビックス</b>	
<b>(再探索).....</b>	<b>106</b>	<b>VICS情報を見る.....</b>	<b>118</b>
探索条件を変更する.....	106	VICSとは.....	118
次の経由地を消去する.....	106	VICS情報を受信すると.....	119
次の通過道路を消去する.....	106	緊急情報を受信すると.....	119
次の入口/出口ICを消去する.....	106	事象・規制マークの内容を	
現在のルートを迂回する.....	107	確認する.....	119
ルートを変更するときは.....	107	受信するFM放送局を選ぶ.....	120
高速道路・有料道路で、誤って		文字情報/図形情報/緊急情報	
一般道路の案内をされたら.....	107	を見る.....	120
一般道路で、誤って高速道路・			
有料道路の案内をされたら.....	107		
<b>地点を登録する</b>			
<b>(登録ポイント).....</b>	<b>108</b>		
地点を登録する.....	108		
登録ポイントを消去する.....	109		
登録ポイントの情報を見る.....	109		
登録ポイントについて.....	109		
登録ポイントを修正する.....	110		

# 地図の紹介

## 市街地図



建物の形まで、詳細に表示されます。  
(一部地域のみ)  
50mの縮尺の広域地図を表示中に、**市街図**をタッチすると表示されます。




3D表示に切り換えると、建物が立体的に表示されます。

- 市街地図を表示させたまま、市街地図が収録されていない地域に移動すると、自動的に50 m縮尺の広域地図に切り換わります。

## 広域地図

- 道幅が5.5 m以上の道路を走行中は、細街路は表示されません。

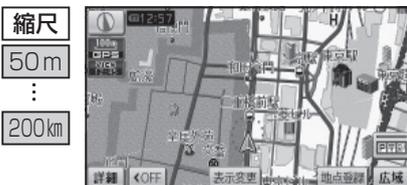

■ **ビジュアルシティマップ**  
ビジュアルシティマップ表示「**する**」(P.142)に設定されているときに表示されます。

建物の形状が表示され、道路の幅に応じて異なる太さの道路が表示されます。

- 地図色を「フレッシュ」に設定すると、街区を色分けし、市街情報をより際立たせます。(P.142)



■ **スタンダードマップ**  
ビジュアルシティマップ表示「**しない**」(P.142)に設定されているときに表示されます。

道路の幅に関わらず、道路の太さが均一の、シンプルな地図が表示されます。

## 都市高マップ



ルート案内中に都市高速道路を走行すると表示されます。  
都市高速のIC・JCTの名称、路線番号がわかりやすく表示されます。

- 200m～1.6km以外の縮尺で都市高速道路を走行しても、都市高マップには切り換わりません。
- 自動表示する/しないの設定ができます。(P.142)
- 手で切り換えるには → P.68

## 案内図表示

### 一般道路では



### ■ レーンリスト

レーンのある分岐交差点と通過する交差点の名称、車線情報が表示されます。

- 約700 m手前から
- 自転車からレーンのある分岐交差点までの間に、レーンのある交差点を4つ以上通過(直進)する場合は表示されません。
- レーンのある分岐交差点が連続する場合、最初の分岐交差点までのレーンリストが表示されます。
- 自動表示する/しないの設定ができます。(P.144)
- 手で切り換えるには → P.72

### 高速道路では



### ■ ハイウェイマップ

都市高速、都市間高速道路、一部の有料道路を走行すると自動的に表示されます。  
SA・PA・IC・JCTの名称、自転車からの距離、SA・PAの施設がわかりやすく表示されます。

- をタッチすると、スクロールできます。
- ルート案内していないときは、都市間高速走行時のみ表示されます。(最大10施設まで)
- 手で切り換えるには → P.72


## 地図の紹介

### 拡大図表示

- ルート案内中に自動的に表示されます。

地図データの整備上、拡大図や看板などは表示されない場合があります。

#### 一般道路では

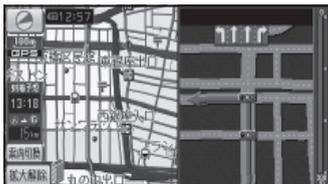

##### ■ 交差点拡大図

交差点までの距離、交差点名称、曲がる方向が表示されます。

- 約300 m手前から
- 直進でも表示される場合があります。
- 表示する/しないの設定ができます。(P.144)
- 2D/3Dを切り換えられます。(P.142)



##### ■ 立体交差点拡大図

立体交差点で表示されます。

- 約300 m手前から
- 直進でも表示される場合があります。
- 交差点拡大図表示の設定に連動して表示する/しないの設定が切り換わります。



##### ■ ハイウェイ入口案内

都市高速の入口付近で表示されます。

- 約300 m手前から
- 直進でも表示される場合があります。
- 交差点拡大図表示の設定に連動して表示する/しないの設定が切り換わります。

#### 補助地図

地図スクロール(P.66)と向きの切り換え(P.67)ができます。

#### 高速道路では



##### ■ ハイウェイ分岐図

高速道路や主要有料道路を走行中に、分岐点までの距離、方面案内、分岐方向が表示されます。

- 約1 km手前から
- 直進でも表示される場合があります。
- 表示する/しないの設定ができます。(P.144)



##### ■ ETC 拡大図

料金所手前でレーン拡大図が表示されます。

- 表示する/しないの設定ができます。(P.146)
- レーンの種類は下記のマークで表示されます。

	ETC専用レーン
	ETC/一般混在レーン
	一般レーン
	種類が不明なレーン
	同じ種類のレーンが4つ以上続く
	表示できないレーンがある

※ 表示は実際のレーン運用と異なる場合があります。必ず、実際の状況に従って運転してください。

#### 拡大図を消去・再表示するには



補助地図から

##### ■ 拡大解除 をタッチする

- 拡大図が消去されます。

##### ■ 拡大図を再表示させるには

案内切換 をタッチし、切り換えたい拡大図を選ぶ(P.72)

# 地図の見かた

## 地図画面

**方位マーク** (地図の向きを表示)



**ノースアップ**  
(北が上の地図)



**ヘディングアップ**  
(進行方向が上の地図)

タッチすると、地図の向きが切り換わります (P.67)



現在の縮尺を表示。



**GPSマーク**

GPS衛星による自車位置の測定を行っているときに表示されます。



**VICSマーク**

FM-VICSの情報が提供された時刻を表示。(P.78)

● 700 500

FM-VICSを利用するには、別売のFM-VICSキット (CA-VF010D)が必要です。

**シーズンレジャーランドマーク**



桜と紅葉の季節になると、観光スポットの場所をマークで表示します。(縮尺:25 m~ 800 m)

- 表示する/しないの設定ができます。(P.142)

**表示変更** 表示変更

表示変更メニューを表示。(P.68)

**ランドマーク**



目印となる施設などを地図上にマークで表示します。  
(縮尺:25 m~ 800 m)

- 表示させるランドマークを選択できます。(P.74)
- 施設の情報を表示させることができます。(P.75)

**事故多発地点マーク**


- 表示する/しないの設定ができます。(P.142)

**立体ランドマーク**



全国の有名施設を地図上に立体ランドマークで表示します。  
(縮尺:25 m~ 800 m)

- 表示する/しないの設定ができます。(P.142)
- 3Dの市街地図には表示されません。

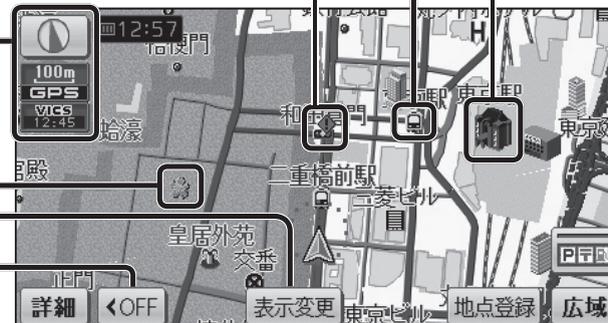

**詳細** 詳細 / 広域 広域

地図の縮尺が切り換わります。(P.66)

**市街図** 市街図

市街地図に切り換わります。(P.67)

**ランドマーク**  
表示切換

ランドマークを表示/消去します。(P.74)

- 表示させるランドマークを選ぶには →P.74

**お知らせ**

- 縮尺によっては、地図上の文字が重なって表示されます。読みづらい場合は、縮尺を変更してください。

**タッチキー OFF**

700V 700

タッチキーを消去。



タッチキーが再表示されます。

500V 500

ワイドマップ表示に切り換え。



**AV MENU 現在地**

操作バー (P.73)と同様の操作ができます。

ワイドマップ表示が解除され、タッチキーが再表示されます。

# 地図の見かた

## 現在地画面

現在地 にタッチすると、現在地画面が表示されます。

**レーン看板表示**  
交差点の車線情報を表示。

**道路名称・交差点名称表示**  
走行中の道路名称や、次に通過する交差点名称を表示。

**自車マーク**  
自車位置と進行方向を表示。  
● デザインを変更できます。(P.142)

**地点登録 地点登録**  
現在地がポイントとして登録されます。(P.108)

**踏切案内表示**  
踏切にさしかかると表示。

**合流案内表示**  
高速道路の合流地点にさしかかると表示。

**カーブ案内表示**  
急なカーブにさしかかると表示。  
● カーブの形状や走行速度によっては、表示されない場合があります。  
● マークが表示されている付近にさしかかると、音声でも案内されます(P.104)  
● 案内する/しないの設定ができます。(P.144)

## 地図モード画面

現在地からスクロールすると(P.66)地図モード画面になります。

**地図スクロール地名表示**  
カーソルの中心付近の地名や道路名称が表示されます。(縮尺:50 m~ 3 km)  
● 表示する/しないの設定ができます。(P.142)

自車位置からカーソルまでの距離を表示。

地図の中心にカーソルを表示。

**地点登録 地点登録**  
カーソルの位置がポイントとして登録されます。(P.108)

**目的地セット 目的地セット**  
カーソルの位置が行き先(目的地)または経由地に設定されます。(P.87、P.89)

ルート案内中の画面

案内ポイントマーク

車線案内、交差点名称、拡大図などが表示される地点にマークが表示されます。

- (赤) : 拡大図が表示される地点
- (黄) : 踏切・合流のある地点
- (灰) : 信号機がない交差点※
- (黒) : 信号機がある交差点※

※ 交差点名称またはレーン看板が表示される交差点のみ。

通過道路マーク

通過道路(P.94)に設定した場所が、①と表示されます。

- 通過道路を2つ設定した場合、2つ目の通過道路は、②と表示されます。

案内レーン看板表示

交差点の、通るべき車線を青色で表示。

案内ルート

目的地までの案内ルートを表示。



目的地・経由地マーク

目的地(P.88)に設定した場所がGと表示されます。

- 経由地(P.89)を設定した場合は、G1~G5と表示されます。

例: 経由地を2つ設定した場合

- ・G1: 最初の経由地
- ・G2: 2つ目の経由地
- ・G3: 目的地

目的地方向直線

現在地から次の経由地・目的地の方向を直線で表示。スクロールすると消去されます。

- 表示する/しないの設定ができます。(P.142)

案内切換 案内表示切換

案内表示切換メニューを表示。(P.72)

迂回探索

迂回探索を開始。(P.107)

再探索

再探索メニューを表示。(P.106)

到着予想時刻表示

目的地または経由地に到着する予想時刻と道なりの距離が表示されます。

残距離表示

- ルートからはずれた場合は、目的地までの直線距離と方向を示す矢印が表示されます。
- 経由地(P.89)を設定している場合、目的地・各経由地の中から到着予想時刻・残距離を表示させる地点を選べます。(P.103)

凡例

表示	内容	表示	内容
	高速・有料道路(青)		警察署
	国道(赤)		消防署
	主要地方道(緑)		郵便局
	一般都道府県道(緑)		インターチェンジ(緑)
	他の道路(灰色) (巾5.5 m以上)		スマートIC(紫)
	他の道路(灰色) (巾3 ~ 5.5 m)		サービスエリア
	JR		パーキングエリア
	私鉄		交差点
	水路(水色)		駅
	緑地(緑)		フェリーのりば
	庁舎・敷地など(灰色)		港湾
	官公庁		空港・飛行場
	都道府県庁		道の駅
	市役所・東京23区役所		踏切(黄)
	町村・東京以外区役所		ボトルネック踏切(橙)
	NTT		学校
	銀行・信用金庫		幼稚園
	デパート・スーパーなど		病院・医院
	ホテル・旅館など		電力会社・発電所
	ビル		海水浴場
	工場		アイススケート場
	灯台		ヨットハーバー
	神社		競技場・体育館
	寺院		キャンプ場
	教会		公園
	霊園・墓地		温泉
	城跡		山
			名所・観光地など
			ゴルフ場
			その他の施設


- 凡例はビジュアルシティアップが「する」に設定されているときの内容です。ビジュアルシティアップが「しない」に設定されている場合は、簡略化して表示されます。(P.142)
- 地図データの整備上、すべての施設等を表示していません。
- 改善のため予告なく変更することがあります。

# 地図の操作

## 地図を動かす (スクロール)


### 1 地図画面をタッチする

- タッチした地点が画面の中心になり、カーソル(☉)が表示されます。(地図モード画面)
- 地図スクロール時の地名表示が「する」に設定されているときは、画面中心付近の地名や道路名称、道路番号が表示されます。

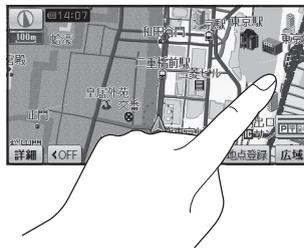

### 2 スクロールしたい方向をしばらくタッチする

- タッチしているあいだ、スクロールし続けます。(連続スクロール)※
  - 地図の中央部をタッチすると低速で、周辺(端)をタッチするほど高速でスクロールします。
- ※ 走行中に操作した場合は、タッチした地点が地図の中心になります。

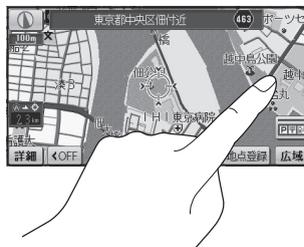

### お知らせ

- 地図モード画面で地図の向き・縮尺を切り換えても、**現在地**をタッチすると、もとの設定に戻ります。
- スクロールさせた3Dの地図は、回転させることができます。(P.71)
- 市街地図は、走行中にスクロールできません。

## 縮尺を切り換える

### 詳細 / 広域 をタッチする

- タッチし続けると、ズームアウト/ズームインのイメージで縮尺が切り換わります。(走行中はズームアウト/ズームインできません。)
- 縮尺の範囲は、25m~200kmです。
- 25m縮尺は、市街地図でのみ表示できます。



- 縮尺バーにタッチすると、タッチした縮尺に切り換わります。


## 向きを切り換える (ノースアップ / ヘディングアップ)

ヘディングアップ(進行方向が上の地図)と、ノースアップ(北が上の地図)を切り換えられます。

### ヘディングアップからノースアップに切り換える

#### をタッチする

- ノースアップに切り換わります。

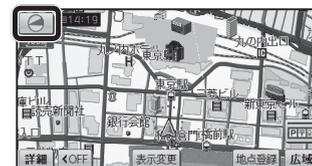

### ノースアップからヘディングアップに切り換える

#### をタッチする

- ヘディングアップに切り換わります。



### お知らせ

- 地図モード画面表示中は、ノースアップからヘディングアップに切り換えられません。
- 3D画面は、ノースアップに切り換えられません。(ヘディングアップのみ)

## 市街地図に切り換える

広域地図を50 m縮尺で表示させ、

### 市街図 をタッチする

- 50 m縮尺の市街地図に切り換わります。
- 50 m縮尺の市街地図を表示中に **詳細** をタッチすると、25 m縮尺の市街地図に切り換わります。



### 広域地図に戻すには

市街地図を50 m縮尺で表示させ、

### 広域 をタッチする

- 50 m縮尺の広域地図に切り換わります。



### お知らせ

- 市街地図が収録されていない地域では、市街地図を表示できません。
- 市街地図を表示させたまま、市街地図が収録されていない地域に移動すると、自動的に50 m縮尺の広域地図に切り換わります。

# 地図の操作

## 都市高マップに切り換える

- 1** ルート案内中、  
都市高速道路走行時に  
**表示変更** をタッチする
- 表示変更メニューが表示されます。



- 2** **都市高マップ表示** をタッチする
- 都市高マップに切り換わります。



### お知らせ

- 都市高マップは、ルート案内中に都市高速を走行している場合のみ表示できます。
- 200 m～1.6 km以外の縮尺の地図が表示されているときは、都市高マップに切り換えられません。
- 2画面表示中は、左画面が都市高マップに切り換わります。

## 都市高マップを解除するには

- 表示変更メニューから、  
**都市高マップ解除** をタッチする
- 広域地図に切り換わります。



## 1画面/2画面、2D/3Dを切り換える

- 1** **表示変更** をタッチする
- 表示変更メニューが表示されます。



- 2** **2D/3D/2画面** をタッチする
- 2D/3D/2画面切換メニューが表示されます。



- 3** 切り換えたい画面にタッチする

### お知らせ

- 2画面時の左画面は、1画面時と同じ操作ができます。
- 2画面時の右画面の操作は →P.71

-  平面(2D)の  
1画面表示



-  立体(3D)の  
1画面表示



-  左画面が平面(2D)の  
2画面表示



-  左画面が立体(3D)の  
2画面表示



# 地図の操作

## 3Dの地図の角度を調整する

1 **設定** をタッチする

- 設定メニューが表示されます。



2 **ナビ設定** をタッチする

- ナビ設定画面が表示されます。



3 3D地図表示設定の **変更する** をタッチする



4 **傾き調整** をタッチして、調整する

- **傾き調整**: 傾きが小さくなる。
- **傾き調整**: 傾きが大きくなる。
- **初期状態** を選ぶと、傾きがお買い上げ時の状態に戻ります。



5 **セット** をタッチする

- 3Dの地図に切り換えたとき、設定した角度で表示されます。



### お知らせ

- 手順5で**セット**をタッチすると、現在地画面に切り換わります。引き続き設定を行う場合は、手順5で**戻る**をタッチして、ナビ設定画面に戻ってください。

## 3Dの地図を回転させる

3Dの地図をスクロールさせると、回転させることができます。

**時計回り** / **反時計回り** をタッチする

- **時計回り**: 地図が時計回りに回転します。
- **反時計回り**: 地図が反時計回りに回転します。



### お知らせ

- **現在地** をタッチすると、回転前の向きに戻ります。
- 3Dの現在地画面および2Dの地図は、回転させることはできません。
- 走行中は、回転させることはできません。

## 2画面時の右画面を操作する

1 右画面をタッチする

- 右画面設定メニューが表示されます。

ノースアップ/ヘディングアップを切り換えられます。



2 各項目を設定する

- **3D表示**  
右画面が3Dに切り換わります。  
・再度タッチすると、2Dに切り換わります。
- **ランドマーク表示**  
右画面にランドマークを表示します。  
・再度タッチすると消去されます。  
・表示させるランドマークを選ぶには →P.74
- **VICS表示**  
右画面にVICS情報を表示します。  
・再度タッチすると消去されます。  
・表示させるVICS情報を選ぶには →P.77



縮尺を切り換えられます。

- **700** **500**  
FM-VICSを利用するには、別売のFM-VICSキット(CA-VF010D)が必要です。

### お知らせ

- 3D表示の角度・表示されるランドマーク・VICS情報は、左画面と同じです。

## 地図の操作

### 地図・案内図・拡大図を切り換える

#### 1 現在地図画面表示中に、

**案内切換** をタッチする

- 案内表示切換メニューが表示されます。



#### 2 地図・案内図・拡大図を選ぶ

- ナビ設定画面が表示されます。



### 地図・案内図・拡大図の種類

**レーンリスト** :レーンリストに切り換わります。

**拡大図** :交差点拡大図・立体交差点拡大図・ハイウェイ入口案内のいずれかに切り換わります。

**ETC 拡大図** :ETC拡大図に切り換わります。

**ハイウェイマップ** :ハイウェイマップに切り換わります。

**分岐図** :ハイウェイ分岐案内に切り換わります。

#### お知らせ


- 切り換えられる地図・案内図・拡大図は、走行中の道路やルートの状態によって異なります。
- 切り換えられる案内図・拡大図がひとつしかない場合、**案内切換** をタッチすると地図・案内図・拡大図が切り換わります。
- 各地図・案内図・拡大図については、P.56 ~ P.59 をご覧ください。

### 通常の地図表示に戻すには

案内表示切換メニューから、

**地図** をタッチする

- 通常の地図表示に戻ります。

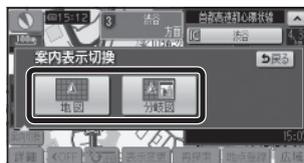


### 地図上のタッチキーを消去する 700V 700

タッチキーを消去すると、地図画面の見える範囲が広がります。

**←OFF** をタッチする


- 地図上のタッチキーが消去されます。

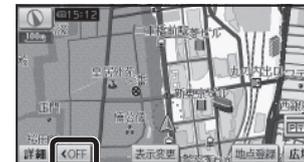

タッチキーを再度表示させるには

**ON▶** をタッチする

- 再度タッチキーが表示されます。

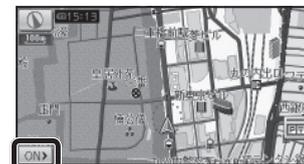

### ワイドマップ表示に切り換える 500V 500

**▼OFF** をタッチする

- ワイドマップ表示に切り換わります。



操作バー

もとの表示に戻すには

**▲ON** をタッチする

- ワイドマップ表示が解除され、タッチキーが再表示されます。



AV MENU 現在地

操作バーと同様の操作ができます。

# 地図の操作

## 地図上に表示するランドマークを選ぶ (ランドマークセレクト)

1 表示変更メニュー (P.68)から、




をタッチする

- ランドマークセレクト画面が表示されます。



2 ランドマークを選ぶ


- ワンタッチセレクトからランドマークを選ぶと、選んだランドマークが表示されます。
- ワンタッチセレクトの項目は、変更できます。(ランドマーク走行中呼出ジャンル→ P.142)
- **選択全解除**: 選択中のランドマークがすべて解除されます。
- **施設検索**: 現在地周辺の周辺ジャンル検索を開始します。(P.86)
- **複数選択**: リストからランドマークを複数選択できます。(下記)

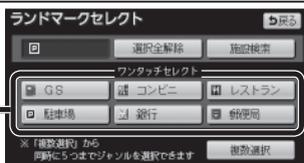

ランドマークを選び(5つまで)

**完了**をタッチする。

- **選択解除**:  
右からひとつずつ解除されます。

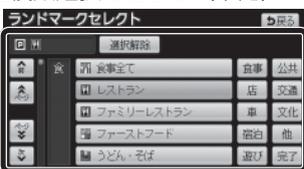

## ランドマークセレクトで選んだランドマークをワンタッチで表示/消去する

**P**をタッチする

- タッチすることにより、ランドマークの表示/消去が切り替わります。



### お知らせ

- 表示させるランドマークの種類は、ランドマークセレクトで選択できます。(上記)
- ランドマークセレクトで何も選択されていないときは、タッチキーは表示されません。



ランドマークの情報を見るには

ランドマークにカーソルを合わせ、**情報**をタッチする



- **地点登録**: 登録ポイント(P.108)として登録されます。
- **ルートが設定されていないとき**
- **目的地セット**: 行き先に設定されます。(P.88)
- **ルートが設定されているとき**
- **新規目的地**: 現在のルートを消去し、行き先に設定されます。(P.88)
- **追加目的地**: 経由地に設定されます。(P.89)



## 地図を拡大して表示する

表示変更メニュー (P.68)から、



をタッチする



- 地図・ランドマーク・地図上の文字が2倍に拡大されて表示されます。
- タッチキーおよびメニュー画面は、拡大表示されません。
- 市街地図は拡大表示できません。



拡大を解除するには

表示変更メニューから、



をタッチする

- 拡大を解除し、もとの画面に戻ります。



VICS情報を表示させる道路を切り換える

- 700 500

別売のFM-VICSキット(CA-VF010D)が必要です。

1 表示変更メニュー (P.68)から、**VICS** をタッチする

- VICSメニューが表示されます。



2 表示させたい道路を選ぶ

- **全て**: 高速道路・一般道路の情報が表示されます。(お買い上げ時の設定)
- **高速道のみ**: 高速道路の情報のみ表示されます。
- **一般道のみ**: 一般道路の情報のみ表示されます。
- **非表示**: VICS情報を表示しません。



お知らせ

- 地図上に表示されるVICS情報についてはP.78をご覧ください。
- VICSを受信するFM放送局を選んでください。(P.120)
- 車載用吸盤スタンドに取り付けていないときは、VICS情報は表示されません。

地図に表示させるVICS情報を設定する

- 700 500

別売のFM-VICSキット(CA-VF010D)が必要です。

1 VICSメニュー (P.76)から、**表示設定**をタッチする



2 表示させたい情報を選ぶ

- タッチするごとに、表示/非表示が切り換わります。
- **渋滞・混雑**: 渋滞情報(渋滞・混雑)
- **渋滞なし**: 渋滞情報(渋滞なし)
- **規制情報**: 事象・規制マーク
- **駐車場**: 駐車場、SA・PA情報
- **道路種別表示**: 道路種別表示



- (お買い上げ時の設定: 表示)
- (お買い上げ時の設定: 表示)
- (お買い上げ時の設定: 表示)
- (お買い上げ時の設定: 非表示)
- (お買い上げ時の設定: 表示)

3 **完了** をタッチする

- 設定した内容で、地図上にVICS情報が表示されます。



お知らせ

- 地図上に表示されるVICS情報についてはP.78をご覧ください。
- VICSを受信するFM放送局を選んでください。(P.120)

道路種別表示について

道路種別表示をONにすると、VICS情報受信中も、一般道の種類(国道、主要地方道、一般都道府県道など)ごとに道路が色分けして表示されます。

OFFにすると、VICS情報受信中は一般道が下記のように色分けされます。

- 緑: VICS情報提供の対象となる道路
- 灰: VICS情報提供の対象外の道路

## 地図の操作

### 地図上に表示されるVICS情報 (レベル3)

- 700 500

別売のFM-VICSキット(CA-VF010D)が必要です。

#### VICSマーク



#### タイムスタンプ

情報が提供された時刻を表示

- 受信した時刻ではありません。
- 表示する交通情報がないときは、時刻は表示されません。
- ルート案内中、ルート上の情報により背景を色分けします。
  - ・赤:渋滞あり
  - ・橙:混雑あり
  - ・黄:規制あり
  - ・灰:情報なし
 または渋滞・規制・混雑なし
- タイムスタンプの表示が赤(渋滞)または黄(規制)のときにタイムスタンプをタッチすると、渋滞・規制の音声案内を聞くことができます。

#### お知らせ

- 車載用吸盤スタンドに取り付けていないときは、VICS情報は表示されません。

#### 渋滞情報

道路の進行方向の矢印の色で表示されます。

色	渋滞度	内容	表示スケール
赤	渋滞	交通の流れが非常に悪い	25m ~ 800m
橙	混雑	交通の流れがやや悪い	
緑	渋滞なし	交通の流れが良い	

- 表示のしかたを設定できます。(P.76、77)

#### 駐車場、SA・PA情報

形状	色	混雑度	内容	表示スケール
P PA	青	空車	利用が可能	25m ~ 800m
	赤	満車	ほぼ満車	
	橙	混雑	利用率が高い	25m ~ 400m
黒	不明	情報がない		
R PA	赤	閉鎖	閉鎖されている	

- 表示する/しないの設定ができます。(P.76、77)

#### 事象・規制マーク

道路上の事象・規制がマークで表示されます。

マーク	内容	マーク	内容
☒	事故	🚫	進入禁止
🚗	故障車	🚶	対面通行
⚠️	障害物・路上障害	🚧	徐行
🚧	工事	🚫	大型通行止め
🧊	凍結	🚫	入口閉鎖
🚧	作業	🚫	入口制限
🚫	通行止め・閉鎖	🚫	出口規制
🚧	片側交互通行	🚫	速度規制
🚧	チェーン規制	🚫	車線規制
🚧	イベント(行事など)	❄️	雪
🚫	右折禁止	☔️	雨
🚫	左折禁止	⚠️	注意
🚫	直進禁止	🔥	火災

- 表示スケールは、マークによって異なります。

#### 例)

- 🚫(進入禁止): 25m~800m
- 🚫(入口閉鎖): 25m~800m
- ☒(事故): 25m~200m
- 🚧(工事): 25m~200m
- 通行止め、出入口の閉鎖区間は、黒い線で表示されます。(表示スケール: 25m~800m)
- マークの内容を確認できます。(P.119)
- 表示する/しないの設定ができます。(P.77)

#### ハイウェイマップ表示中は

渋滞・混雑区間:  
道路を色分けして表示



#### 規制情報:


区間ごとにマークを表示(2件まで)

# 行き先までのルートを作るには

## 1 行き先を探す

- 登録ポイント…………… P.82
- 住 所…………… P.82
- 電話番号…………… P.82
- 履 歴…………… P.83
- 名 称…………… P.83
- おでかけストラーダ …… P.84
- 主要施設…………… P.86
- 周辺ジャンル…………… P.86
- マップコード…………… P.87
- 自 宅…………… P.87

行き先メニューでよく使う項目をメインメニューに設定しておく、簡単に行き先を探せます。(P.53)

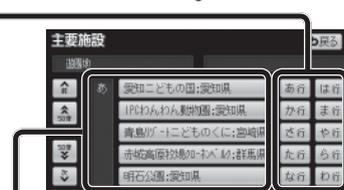

### スクロールタッチキー

- **▲**/**▼**: 前/次の項目に移動
- **▲▲**/**▼▼**: 50音順: 前/次の音に移動  
マーク順: 前/次のマークに移動  
ページ順: 前/次のページに移動  
種類順: 前/次の種類に移動

### あかさたなタッチキー

- リストが50音順に並んでいるときに表示されます。
- 「あ」「か」「さ」「た」「な」「は」「ま」「や」「ら」「わ」の行ごとにリストを切り換えます。
- 名称が長い場合は、末尾まで表示されない場合があります。

## 2 行き先に設定する

**目的地セット**: ルート探索を開始し、探索結果画面を表示

- **情報**: 施設の情報を表示(P.88)
- **提携P**: 検索した施設と提携している駐車場を検索\*(P.90)

※ 情報がない場合は選べません。

- カーソルの位置を微調整できます。



**すでにルートがある場合は**

- **新規目的地**: 行き先に設定(P.88)
- **追加目的地**: 経由地に設定(P.89)



**案内開始**: ルート案内を開始

- 探索結果画面について、詳しくは P.90 ~ P.97をご覧ください。



### ルート案内を中止する

設定メニュー (P.52) から、案内中止を選ぶ

ルート案内を中止し、ルート表示が消去されます

- ルートそのものは消去されません。

ルート案内を再開するには

設定メニュー (P.52) から、案内再開を選ぶ

ルート案内が再開されます

### ルートを消去する

1 メインメニュー (P.52) から、目的地消去を選ぶ

2 全消去 ▶ はいを選ぶ  
(経由地がある場合のみ)

3 はいを選ぶ

ルートそのものが消去されます

# 行き先を探す

## 登録ポイントで探す

### 準備

- 地点を登録してください。(P.108)

1 行き先メニュー (P.80) から、**登録ポイント** を選ぶ

2 リストから、**登録ポイント** を選ぶ

- **マーク順**: マーク (P.110) 順で表示
- **登録順**: 登録日付順で表示

地図が表示されます (P.88)

## 住所で探す

1 行き先メニュー (P.80) から、**住所** を選ぶ

2 都道府県/東京23区/政令指定都市  
▶ 市区町村 ▶ 町名 ▶ 丁目を選ぶ

- 住所が部分的にしかわからないときは、**○○主要部** を選ぶと、その地域の主要部の地図が表示されます。

3 **番地指定** を選ぶ

4 番地・号を入力し、**完了** を選ぶ

- **修正**: 1文字削除
- 番地・号は「-」で区切ってください。

地図が表示されます (P.88)

### 該当する住所がない場合は

その地域の主要部の地図が表示されます。

1 **周辺住所** を選ぶ

2 リストから、**住所** を選ぶ

地図が表示されます (P.88)

## 電話番号で探す

1 行き先メニュー (P.80) から、**電話番号** を選ぶ

2 電話番号を市外局番から入力し、**完了** を選ぶ

- **修正**: 1文字削除

3 個人宅の電話番号を検索した場合 **名字** を入力し、**完了** を選ぶ

- **修正**: 1文字削除
- 文字入力のしかた → P.150

地図が表示されます (P.88)

### 該当する電話番号がない場合は

1 **住所一覧** を選ぶ

2 リストから、**住所** を選ぶ

地図が表示されます (P.88)

## 以前検索した履歴で探す

1 行き先メニュー (P.80) から、**履歴** を選ぶ

- 以前目的地・経由地に設定した場所のリストが新しい順に20件まで表示されます。

2 リストから、**履歴** を選ぶ

- **前回出発地**: 前回ルート案内したときに、出発地だった場所の地図が表示されます。

地図が表示されます (P.88)

### お知らせ

- 20件を超えると、古い履歴から自動的に消去されます。
- 手動で履歴を消去するには (P.146)
- GPS信号で現在時刻の情報を受信していないときに検索された施設の履歴は、月日が1月1日と表示されます。

## 施設名で探す

1 行き先メニュー (P.80) から、**名称** を選ぶ

2 名称を入力し、**完了** を選ぶ

- **修正**: 1文字削除
- ひらがなのみ入力できます。

3 リストから、**施設** を選ぶ

- **名称修正**: 入力した名称を修正できます。

### 施設を絞り込む

下記の方法で、施設を絞り込むことができます。

自転車位置周辺で絞り込むには  
**▲周辺** を選ぶ

住所で絞り込むには

1 **エリア変更** ▶ **県別で探す** を選ぶ

2 都道府県/東京23区/政令指定都市 ▶ **市区町村** を選ぶ  
● **全エリア**: 住所絞り込み解除

地方で絞り込むには

1 **エリア変更** ▶ **地域で探す** を選ぶ

2 **絞り込む地域** を選ぶ  
● **全エリア**: 地方絞り込み解除

ジャンルで絞り込むには

1 **ジャンル変更** を選ぶ

2 **絞り込むジャンル** を選ぶ  
● **全ジャンル**: ジャンル絞り込み解除

地図が表示されます (P.88)

## 行き先を探す

### おでかけストラダで探す

#### おでかけストラダとは

当社サイト「CLUB×Strada」から、おでかけスポットやおでかけプランをダウンロードし、本機で利用できます。

#### ● おでかけスポット

おすすめの施設の詳細情報・写真・バーコード(QRコード)などを添付した地点情報です。

#### ● おでかけプラン

おでかけスポットを目的地・経由地にしたドライブコースのデータです。

##### ・おでかけプランナー:

お好みで、おでかけスポットを巡るおでかけプランを編集できます。

##### ・おすすめおでかけプラン:

当サイトがおすすめするおでかけプランです。

● パソコンでウェブサイトGoogleマップ™から検索した地点や、携帯電話でYahoo! JAPANの「路線・地図アプリ」から検索した地点を、おでかけスポットとして利用することができます。

詳しくは、サイトをご覧ください。

#### お知らせ

● おでかけストラダ以外のサービスを利用するには、CLUB×Stradaの会員登録(無料)が必要です。

詳しくは、サイトをご覧ください。

● 当社サイトのURLは、予告なく変更することがあります。

#### 準備

必ず、サイトにてユーザー登録をしてください。

<http://panasonic.jp/car/fan/index.html>

● 付属の「ユーザー登録ハガキ」でご登録された場合でも、サイトでの登録が必要です。詳しくは、サイトの案内をご覧ください。

#### 1 当社サイト「CLUB×Strada」から、「おでかけストラダ」にログインする。

<http://club-strada.panasonic.jp>

#### 2 おでかけスポット/おでかけプランをダウンロードする

#### 3 ダウンロードしたデータをSDメモリーカードに保存する

##### ● 拡張子:

「SIG」(おでかけスポット)

「DCF」(おでかけプラン)

● おでかけスポットとおでかけプランのデータはそれぞれ50件まで保存できます。

● ルートフォルダの直下に保存するか、ルートフォルダの直下に「Strada」または「IMEXPORT」という名称のフォルダを作成し、その直下に保存してください。それ以外の階層・フォルダに保存しても、本機で認識できません。

#### 4 SDメモリーカードを本機に挿入する

おでかけスポット/おでかけプランを利用できます(P.85)

#### おでかけスポットを利用する

#### 1 行き先メニュー(P.80)から、おでかけストラダを選ぶ

#### 2 おでかけスポットを選ぶ

● 新しい順に50件まで表示

#### 3 リストから、おでかけスポットを選ぶ

● 説明: おでかけスポットの説明


#### 4 リストから、施設を選ぶ

● 詳細画面が表示されます。

#### 5 決定を選ぶ

##### 詳細画面

画像/バーコードを表示※

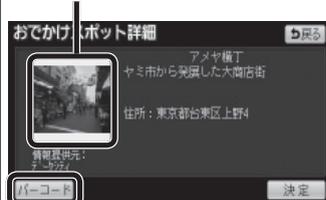

バーコード/画像を切り換える。(情報がある場合のみ)

● バーコード(QRコード)※を携帯電話で読み取ると、施設の情報が携帯電話に表示されます。

※ 画面の傷や汚れ、光の反射、バーコード(QRコード)のバージョンによっては読み取れない場合があります。

地図が表示されます(P.88)

#### おでかけプランを利用する

#### 1 行き先メニュー(P.80)から、おでかけストラダを選ぶ

#### 2 おでかけプランを選ぶ

● 新しい順に50件まで表示


#### 3 リストから、おでかけプランを選ぶ

● 説明: おでかけプランの説明

#### 4 おでかけプランを編集する

##### 1 目的地追加を選ぶ

##### おでかけプラン編集画面

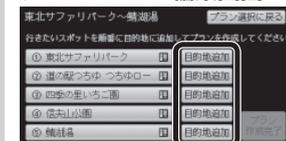

##### ● プラン選択に戻る

リストに戻ります。

● 語の付いた項目を選ぶと詳細画面(左記)を表示。この画面には、決定は表示されません。

##### 2 位置を微調整し、目的地セットを選ぶ

##### 3 追加する位置の設定を選ぶ



● 手順1～3を繰り返し、経由地/目的地を設定してください。

##### 5 プラン作成完了を選ぶ

設定した条件でルートが探索され、探索結果画面が表示されます(P.90)

## 行き先を探す

### 主要施設を探す

公共施設・交通機関などの主要施設を、ジャンルから検索できます。

#### 1 行き先メニュー (P.80) から、**主要施設** を選ぶ

#### 2 ジャンルを選ぶ

- 主要施設一覧表 → P.192
- **全て**: 主要施設のジャンルをすべて表示

#### 3 都道府県を選ぶ

- **全国**: 全国の施設のリストを表示 (表示された場合のみ)

#### 4 リストから施設を選ぶ

地図が表示されます (P.88)

### 周辺の施設をジャンルで探す

指定した地点の周辺の施設を、ジャンルから検索できます。

#### 1 行き先メニュー (P.80) から、**周辺ジャンル** を選ぶ

#### 2 ジャンルを選び、**完了** を選ぶ

- 周辺ジャンル一覧表 → P.190
- 5ジャンルまで選べます。
- 大分類の異なる小分類・施設 (例: 「駅」と「レストラン」など) は、組み合わせられません。

#### 3 基準点※を選び、**セット** を選ぶ

- 基準点を中心に200件まで表示されます。
- 基準点 (検索するエリア) は下記から選べます。
  - ・ **駅からの設定**: 選んだ駅周辺
  - ・ **住所から設定**: 選んだ住所周辺
  - ・ **目的地周辺**: 選んだ目的地・経由地周辺
  - ・ **現在地周辺**: 現在地周辺を検索
  - ・ **先程設定した場所**: 前回指定した地点周辺

※ 基準点: 検索する範囲の中心となる地点

#### 4 リストから施設を選ぶ

- **ジャンル変更**: 再度ジャンルを選ぶ
- **エリア変更**: 再度基準点を選ぶ
- **ルートサイド**: ルート沿いの施設を絞込み
- **距離順**: 基準点に近い順に並べ替え
- **種類順**: ジャンルの種類ごとに並べ替え

地図が表示されます (P.88)

### マップコードで探す

マップコードについて、詳しくは P.179 をご覧ください。

#### 1 行き先メニュー (P.80) から、**マップコード** を選ぶ

#### 2 マップコードを入力し、**完了** を選ぶ

地図が表示されます (P.88)

### 自宅へ帰る

#### 準備

- 自宅を登録してください。(P.49)

#### 行き先メニュー (P.80) から、**自宅** を選ぶ

#### ルートが設定されていない場合

現在地から自宅までのルート探索を開始


探索結果画面が表示されます (P.90)

#### ルートが設定されている場合

地図が表示されます (P.88)

### 地図から直接探す

#### 1 地図をスクロールさせる

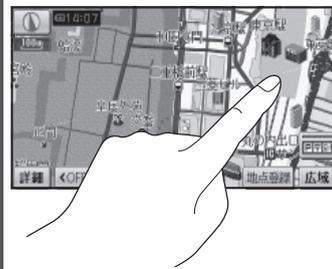

#### 2 目的地セットを選ぶ



地図が表示されます (P.88)

# ルートを探索する

## 行き先に設定する

行き先に設定する  
(ルートが設定されていない場合)

### 1 地点を検索する

- 検索のしかた→ P.82 ~ P.87

### 2 目的地セットを選ぶ



- カーソルの地点を行き先に設定し、ルート探索を開始します。
- 情報: 施設情報画面を表示



- 名称・住所・電話番号が表示されます。
- 目的地セット:  
施設を行き先に設定し、ルート探索を開始します。

### 3 探索結果画面から、案内開始を選ぶ

- ルート案内を開始します。
- 約10秒間操作しなくても、ルート案内を開始します。

#### お知らせ

- 探索結果画面について、詳しくは P.90 ~ P.97をご覧ください。

設定されているルートを消去し、  
行き先を新たに設定する

### 1 地点を検索する

- 検索のしかた→ P.82 ~ P.87

### 2 新規目的地を選ぶ



- カーソルの地点を行き先に設定し、ルート探索を開始します。
- 情報: 施設情報画面を表示



- 名称・住所・電話番号が表示されます。
- 新規目的地:  
施設を行き先に設定し、ルート探索を開始します。  
(現在のルートは消去されます)
- 追加目的地:  
施設を経由地に設定する。  
(P.89)

### 3 探索結果画面から、案内開始を選ぶ

- ルート案内を開始します。
- 約10秒間操作しなくても、ルート案内を開始します。

## 経由地に設定する

行き先メニューから検索する

### 1 地点を検索する

- 検索のしかた→ P.82 ~ P.87
- 行き先・経由地合わせて5地点まで設定できます。

### 2 追加目的地を選ぶ



### 3 追加する区間の、設定を選ぶ



- 最後の区間に追加すると、目的地として設定されます。

### 4 通過道路、入口/出口ICを解除する (通過道路、入口/出口ICが設定されている場合のみ)

#### 1 はいを選ぶ

- 通過道路(P.94)、入口/出口IC(P.96)が解除されます。
- いいえを選ぶと、適正なルートが探索できない場合があります。

#### 2 探索開始を選ぶ

### 5 探索結果画面から、案内開始を選ぶ

- ルート案内を開始します。
- 約10秒間操作しなくても、ルート案内を開始します。

地図から直接探す

### 1 地図をスクロールさせ、目的地セットを選ぶ



### 2 追加目的地を選ぶ



- カーソルの地点を次の経由地に設定し、ルート探索を開始します。

### 3 探索結果画面から、案内開始を選ぶ

- ルート案内を開始します。
- 約10秒間操作しなくても、ルート案内を開始します。

## ルートを探索する

### デパートなどの提携駐車場を検索する

#### 1 地点を検索する


- 検索のしかた → P.82 ~ P.87

#### 2 提携Pを選ぶ



- 駐車場のリストが表示されます。

#### 3 選んだ駐車場の地図を選ぶ

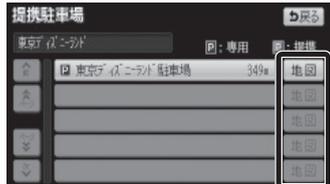

- リストを選ぶと、駐車場の情報を表示。

#### 4 行き先・経由地に設定する



- 行き先 → P.88
- 経由地 → P.89

### お知らせ

- 施設の専用駐車場は青、提携駐車場は緑のPで表示されます。
- 表示される駐車場は、車両情報(P.47)の設定に基づいています。
- 提携駐車場がない場合は、提携Pは表示されません。

## 探索結果画面から

### 探索結果画面について

ルート探索が完了すると、探索結果画面が表示されます。



- ルート情報 …… 下記
- 5ルート探索 …… P.91
- ルート変更
  - ・探索条件の変更 …… P.91
  - ・季節規制回避 …… P.92
  - ・経由地・目的地の編集 …… P.92
  - ・通過道路の編集 …… P.94
  - ・入口/出口ICの編集 …… P.96
- シミュレーション …… P.97

### ルート情報を見る

#### 1 探索結果画面(上記)から、情報を選ぶ

- 区間ごとの通過予想時刻、距離、料金※1などが表示されます。

#### 2 ルート情報を確認する

- ▲: 目的地方向に進む。
- ▼: 出発地方向に戻る。



各地点の地図を表示  
 ■ ルート案内を開始するには  
 現在地をタッチする。

- 全ルート図(P.98)からも、ルート情報を見ることができます。

## 設定・確認する

### 5つの条件のルートから選ぶ

#### 1 探索結果画面(P.90)から、5ルートを選ぶ

- 5通りのルートが表示されます。
- 同じルートが表示される場合があります。
- 下記の場合、5ルート探索できません。
  - ・経由地(P.89)、通過道路(P.94)、入口/出口IC(P.96)を設定したとき
  - ・ルート変更画面から探索したとき

#### 2 ルートを選ぶ

- おまかせ**: 高速道路・有料道路/一般道路の使用を自動で判断したルート
- 有料優先**: 高速道路・有料道路を優先して通るルート
- 一般優先**: 一般道路を優先して通るルート
- 距離優先**: 距離が短くなるルート
- 別ルート**: 「おまかせ」の条件で別のルート



ルートごとの走行距離、料金※1、所要時間などを比較できます。

- 選んだルートの探索結果画面を表示


※1 料金は、車両情報(P.47)に基づいて表示されます。表示される金額は、実際とは異なる場合があります。(料金は2009年10月現在)

### 区間ごとの探索条件を変更する

#### 1 探索結果画面(P.90)から、ルート変更を選ぶ


- ルート変更画面が表示されます。

#### 2 探索条件変更を選ぶ

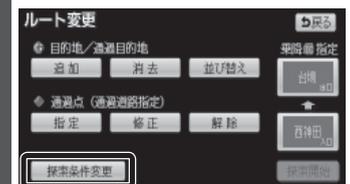

#### 3 変更する区間の探索条件を選び、探索開始を選ぶ

- **おまかせ**: 高速道路・有料道路/一般道路の使用を自動で判断したルート
- **有料優先**: 高速道路・有料道路を優先して通るルート
- **一般優先**: 一般道路を優先して通るルート
- **距離優先**: 距離が短くなるルート
- **別ルート**: 現在の探索条件で別のルート。※2

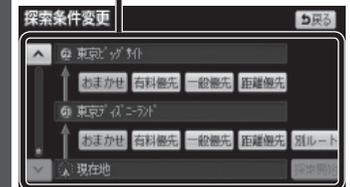

- 設定した条件でルート探索されます。

### お知らせ


- 全ルート図(P.98)または再探索メニュー(P.106)からルート変更を選んでも、ルート変更画面を表示できます。

※2 現在地から次の地点までの区間のみ。

季節規制区間を回避する

ルート上に季節規制区間がある場合、規制区間を避けるルートを探索できます。

1 探索結果画面(P.90)から、**ルート変更**を選ぶ

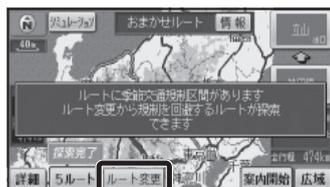

● ルート変更画面が表示されます。

2 季節規制回避を選ぶ



● 季節規制区間を回避するルートが探索されます。

お知らせ

- 季節規制メッセージ表示(P.142)を「する」に設定している場合は、季節規制区間を通るルートが探索されるとメッセージが表示されます。
- 季節規制区間を通るルートは、他のルートとは色が異なります。
- 季節規制区間を回避するルートを設定しても、規制区間を通るルートを探る場合があります。
- 季節規制を回避するルートを探したあと、ルート変更画面から**季節規制通過**を選ぶと、規制区間を通るルートが探索されます。

経路地・目的地を編集する

追加する (5地点まで)


1 ルート変更画面(左記)から、**追加**を選ぶ



2 施設を検索し、**目的地セット**を選ぶ

● 検索のしかた→ P.82 ~ P.87

3 追加する区間の**設定**を選ぶ

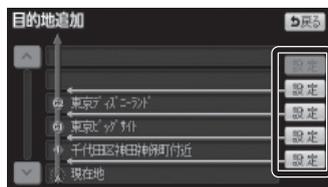

● 経路地・目的地が追加されます。



メッセージが表示された場合は、**はい**を選び、入口/出口ICまたは通過道路を解除してください。


● **いいえ**を選ぶと、適正なルートが探索できない場合があります。

4 **探索開始**を選ぶ

● ルート探索を開始します。

消去する

1 ルート変更画面(P.92)から、**消去**を選ぶ

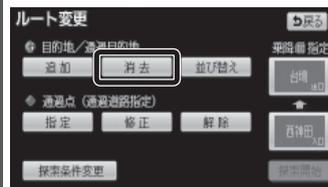

2 経路地・目的地を選ぶ  
(経路地がある場合のみ)



● 全消去：ルートが消去されます。

3 **はい**を選ぶ



● 選択した経路地・目的地が消去されます。

4 **探索開始**を選ぶ

● ルート探索を開始します。


お知らせ

- メインメニューから**目的地消去**を選んでも、経路地・目的地を消去できます。




並べ替える

1 ルート変更画面(P.92)から、**並び替え**を選ぶ

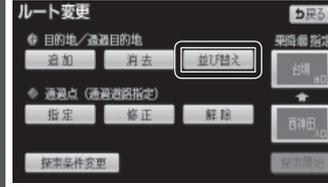


メッセージが表示された場合は、**はい**を選び、入口/出口ICまたは通過道路を解除してください。

2 並び替える順に**タッチ**する

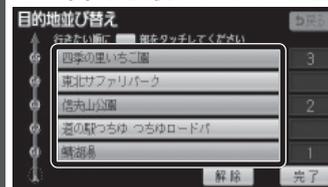

● **解除**：並び替えを1地点ずつ解除

3 **完了**を選ぶ

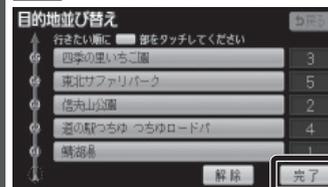

- 並び替えを完了します。
- 通過順をすべて選んだあと、約3秒間何もしないと、自動的に選んだ順番に並びが替わります。

4 **探索開始**を選ぶ

● ルート探索を開始します。

# 探索結果画面から設定・確認する

## 通過道路を編集する


### 指定する

- 1 ルート変更画面(P.92)から、**指定**を選ぶ



- 通過道路は2つまで。

- 2 カーソルを指定したい場所に合わせ、**通過道路セット**を選ぶ

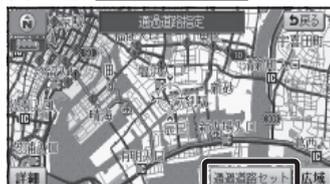

- 3 次候補で**通過道路**を選び、**セット**を選ぶ



- 通過道路が設定されます。

- 4 指定する区間の**設定**を選ぶ※



- 設定した区間に、通過道路が追加されます。

※ 経由地・他の通過道路・入口/出口ICがある場合のみ。

- 5 **探索開始**を選ぶ

- ルート探索を開始します。

### お知らせ

- 指定した入口/出口ICの直前または直後の区間に通過道路を指定すると、入口/出口ICが自動的に解除されます。
- 探索結果画面または全ルート図をスクロールさせて、カーソルを指定したい場所に合わせ、**通過道路指定**を選んで、通過道路を指定できます。



### 位置を修正する

- 1 ルート変更画面(P.92)から、**修正**を選ぶ



- 2 **通過道路**を選ぶ  
(通過道路が2つ設定されている場合のみ)



- 3 カーソルを修正したい場所に合わせ**通過道路セット**を選ぶ



- 4 次候補で**通過道路**を選び、**セット**を選ぶ




- 通過道路が修正されます。

- 5 **探索開始**を選ぶ


- ルート探索を開始します。

### 解除する

- 1 ルート変更画面(P.92)から、**解除**を選ぶ

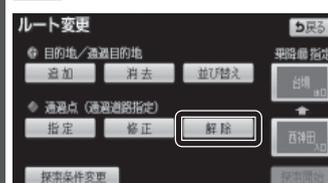

- 2 **通過道路**を選ぶ  
(通過道路が2つ設定されている場合のみ)

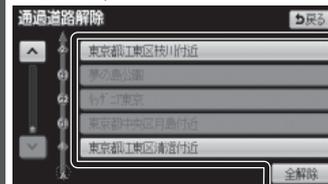

- **全解除** ▶ はい: すべての通過道路が解除されます。

- 3 **はい**を選ぶ



- 通過道路が解除されます。

- 4 **探索開始**を選ぶ

- ルート探索を開始します。

# 探索結果画面から設定・確認する

## 入口/出口ICを編集する

### 設定する

#### 1 探索結果画面(P.90)から、ICを選ぶ



#### 2 利用したいICを選ぶ



● 左画面でスクロールすると、中心付近のICが右画面に表示されます。

#### 3 探索開始を選ぶ

● 入口/出口ICが設定され、ルート探索を開始します。

### お知らせ

- 目的地が高速道路上の場合は、出口の指定はできません。
- 現在地が高速道路上の場合は、入口の指定はできません。
- ルート変更画面(P.92)からICを選んでも、入口/出口ICを編集できません。



- 全ルート図(P.98)からICを選んでも、入口/出口ICを編集できます。



### 解除する

#### 1 探索結果画面(P.90)から、ICを選ぶ



#### 2 入口解除/出口解除を選ぶ



- 入口/出口IC指定が解除され、ルート探索を開始します。

## ルートをシミュレーションする

### 探索結果画面(P.90)から、シミュレーションを選ぶ



- シミュレーションを開始します。

シミュレーションを終了するには  
現在地をタッチする。

### お知らせ

- 縮尺を広域にするほど、走行速度が速くなります。
- 広域縮尺でシミュレーションしているときも、拡大図表示中は速度が遅くなります。

## 指定したICに複数の出入口がある場合は

### 次候補で入口/出口ICを選び、セットを選ぶ

(指定したICに複数の出入口がある場合のみ)



- 選んだ出入口が、入口/出口ICに設定され、ルート探索を開始します。

# ルートを確認する

## 全ルート図で確認する

### 1 ルート案内中に 表示変更を選ぶ



- 表示変更メニューが表示されます。

### 2 全ルートを選ぶ



- 全ルート図が表示されます。

### 3 全ルート図で ルートを確認する

入口 / 出口 IC を編集する → P.96

到着予想時刻表示を  
切り換える → P.103



- **ルート変更** → P.91 ~ P.97
- **通過道路指定** → P.94  
(スクロール時のみ表示されます)
- **情報** → P.90
- **案内に戻る**: ルート案内に戻る

## オンルートスクロールで確認する

### 1 表示変更メニュー (左記) から、 オンルートスクロールを選ぶ



### 2 オンルートスクロールで ルートを確認する



- **◀**: 前の地点※1に移動 (ジャンプ)
- **◀**: 前の地点※1までルートスクロール※2
- **||**: ルートスクロール停止 (ルートスクロール中のみ)
- **▶**: 次の地点※1までルートスクロール※2
- **▶**: 次の地点※1に移動 (ジャンプ)
- **設定**: ジャンプ・スクロール先の地点を設定する。(P.99)

※1 ジャンプ・スクロール先の地点は、設定によって異なります。

※2 **◀** (**▶**) を選ぶと表示が **◀** (**▶**) に切り換わります。タッチすると、高速でルートスクロールします。

## お知らせ

- 縮尺切替、ノースアップへの切り換えができます。切り換えると、オンルートスクロールを停止します。
- 地図をスクロールできます。スクロールさせた地図にルートが見えない場合は、ジャンプ・ルートスクロールはできません。
- 走行中はルートスクロールできません。(ジャンプのみできます)
- ルート沿いの施設(ジャンル)にジャンプ・スクロールする場合は (下記)、800 mより詳細な縮尺にしてください。


## ジャンプ・スクロール先の地点を編集する

### 出発地・経由地・目的地ごとに ジャンプ・スクロールする

### 1 オンルートスクロールの画面で 設定を選ぶ



### 2 次の目的地までを選ぶ

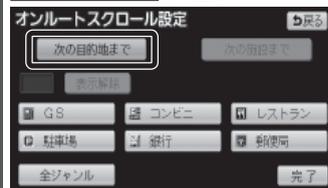


### 3 完了を選ぶ

### ルート沿いの施設(ジャンル)に ジャンプ・スクロールする

### 1 オンルートスクロールの画面で 設定を選ぶ



### 2 ジャンプ・スクロールさせたい 施設をひとつ選ぶ

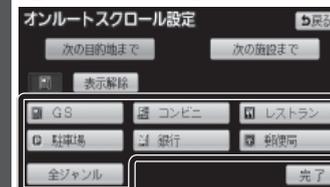

- **全ジャンル**: すべてのジャンルを表示
- **表示解除**: ランドマークの表示を解除
- 施設のリストは、ランドマークセレクト(P.74)と同じ内容です。

### 3 次の施設までを選ぶ

### 4 完了を選ぶ

# ルート探索について

## 区間ごとの探索条件について

### おまかせ:

高速道路・有料道路/一般道路の使用を自動で判断したルートを探します。

### 有料優先:

高速道路・有料道路を優先して通るルートを探します。

### 一般優先:

一般道路を優先して通るルートを探します。

### 距離優先:

距離が短くなるルートを探します

### 別ルート:

現在の探索条件で別のルートを探します。

- 通常はおまかせで探索します。




- 探索条件を変更するには  
→ P.91、P.106

### お知らせ

- 一般優先で探索しても、有料道路を含むルートを探する場合があります。

## VICS経路探索について

FM-VICSの規制情報(通行止など)をもとに、規制の場所を避けたルートを探します。  
(FM-VICSの渋滞情報は考慮されません。)

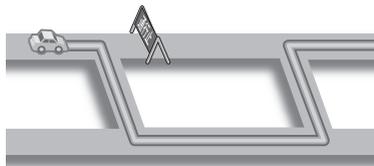


- **700** **500**

FM-VICSを利用するには、別売のFM-VICSキット(CA-VF010D)が必要です。

## 曜日時間規制探索について

月・曜日・時間による規制を考慮したルートを探します。

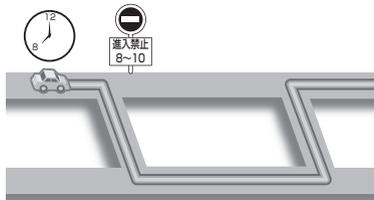

規制があっても案内することがあります。曜日時間規制探索によるルートを通るときは、必ず、実際の交通規制や道路標識などに従って運転してください。

### お知らせ

- 規制区間(常時進入禁止区間を含む)を通るルートを探した場合、ルート上にX(黄色)が表示されることがあります。

## 横付け探索について

目的地が中央分離帯のある道路に隣接している場合、施設の前に到着するように(施設が自車の左側になるように)ルートを探します。




### お知らせ

- 横付け探索することによりルートが遠回りになる場合、横付け探索しないことがあります。

## 細街路探索について

通常、ルート探索は、道幅5.5m以上の道路を対象に行いますが、出発地・経由地・目的地周辺は、道幅3m以上5.5m未満の細い道路も含めてルートを探します。

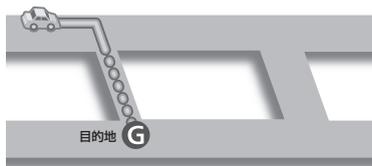

走行できない道路、または交通規制により通行を禁止している道路も含めたルートを探する場合があります。必ず、実際の交通規制や道路標識などに従って運転してください。

### お知らせ

- 細街路上のルートは、他のルート色にある縁どりがありません。

## スマートICを通るルートについて

スマートIC自動利用探索が「する」(お買い上げ時の設定)に設定されている場合は、スマートICの利用を考慮してルートが探索されます。

その際、通行できる時間帯や入口/出口の情報は考慮されますが、通行できる車種の情報については考慮されません。

また、ETC車載器・DSRC車載器を搭載していない車両や、ETCカードを挿入していない場合でも、スマートICを通るルートが探索される場合があります。

必ず、実際のスマートICの状況に従って通行してください。


### お願い

- スマートICは、ETC専用のインターチェンジです。  
ETC車載器またはDSRC車載器を搭載していない車両の場合は、スマートIC自動利用探索を「しない」に設定してください。
- スマートIC自動利用探索の設定に関わらず、スマートICを入口/出口IC(P.96)または経由地(P.89)に設定すると、スマートICを通るルートが探索されます。
- ルート案内中にスマートIC自動利用探索設定を変更したときは、設定内容をルートに反映させるため、再探索メニューから探索条件を選び、再探索してください。(P.106)

# ルート案内中に

## ルートからはずれたとき

ルートをはずれても、自動的に再探索します。(オートリルート)

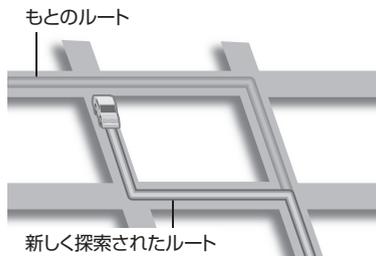


### お知らせ

- 一部の細街路では、オートリルートされない場合があります。
- オートリルートする/しないの設定ができます。(P.144)

## ルート案内中のVICS経路探索


FM-VICSの規制情報(通行止など)を受信すると、規制を考慮したルートに変更します。  
(FM-VICSの渋滞情報は考慮されません。)

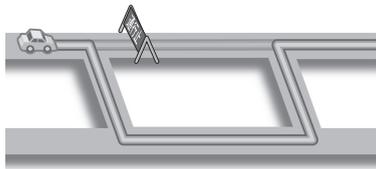

- ルートが変更されたときは、「規制情報が変わりました。」と音声案内します。
- 実際の道路状況によって、早く到着できないこともあります。
- 700** **500**  
FM-VICSを利用するには、別売のFM-VICSキット(CA-VF010D)が必要です。

## ルート案内中の曜日時間規制探索

ルート上の自車位置周辺の道路の月・曜日・時間による規制を常に確認し、規制がある場合は、それを考慮したルートに変更します。

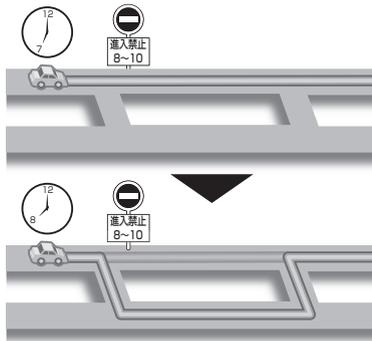

規制があっても案内することがありますので、必ず、実際の交通規制や道路標識などに従って運転してください。

### お知らせ

- 規制区間(常時進入禁止区間を含む)を通るルートを探した場合、ルート上にX(黄色)が表示されることがあります。

## ルート案内以外の音声案内

より快適なドライブのため、ルート案内以外にも、様々な音声案内でサポートします。

### 居眠り防止案内

長時間の運転中に安全運転を促すため、「長時間の運転お疲れ様です。安全運転を心掛けましょう」などの音声案内で注意を促します。

### ハートフル音声

状況に合わせて、日付・曜日の案内や挨拶などの音声を出力します。  
例:1月1日に電源を入れた場合、「明けましておめでとうございます」と案内されます。

### お知らせ

- 居眠り防止案内・ハートフル音声の出力は、する/しないの設定ができます。(P.144)

## 現在地・交差点の音声案内を聞く

### ルート案内中に、 現在地をタッチする




- 現在地の名称を表示して、次の分岐交差点などが案内されます。

### お知らせ

- 現在地の名称は、付近の地名や道路名称、道路番号などで表示されます。また、市区町村の境界付近では、隣の市区町村が現在地として表示される場合があります。

## 到着予想時刻を切り換える


経路地が設定されている場合は、目的地または各経路地までの到着予想時刻表示/残距離表示に切り換えることができます。

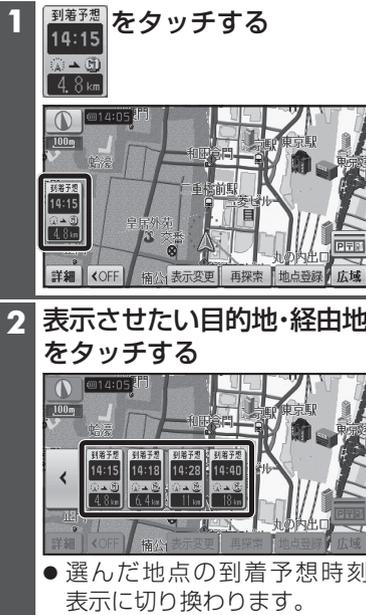

### お知らせ

- 経路地が1つしか設定されていない場合は、タッチすることにより目的地と経路地までの到着予想時刻表示/残距離表示が切り換わります。
- 探索結果画面・全ルート図からも、到着予想時刻表示/残距離表示を切り換えられます。

# ルート音声案内について

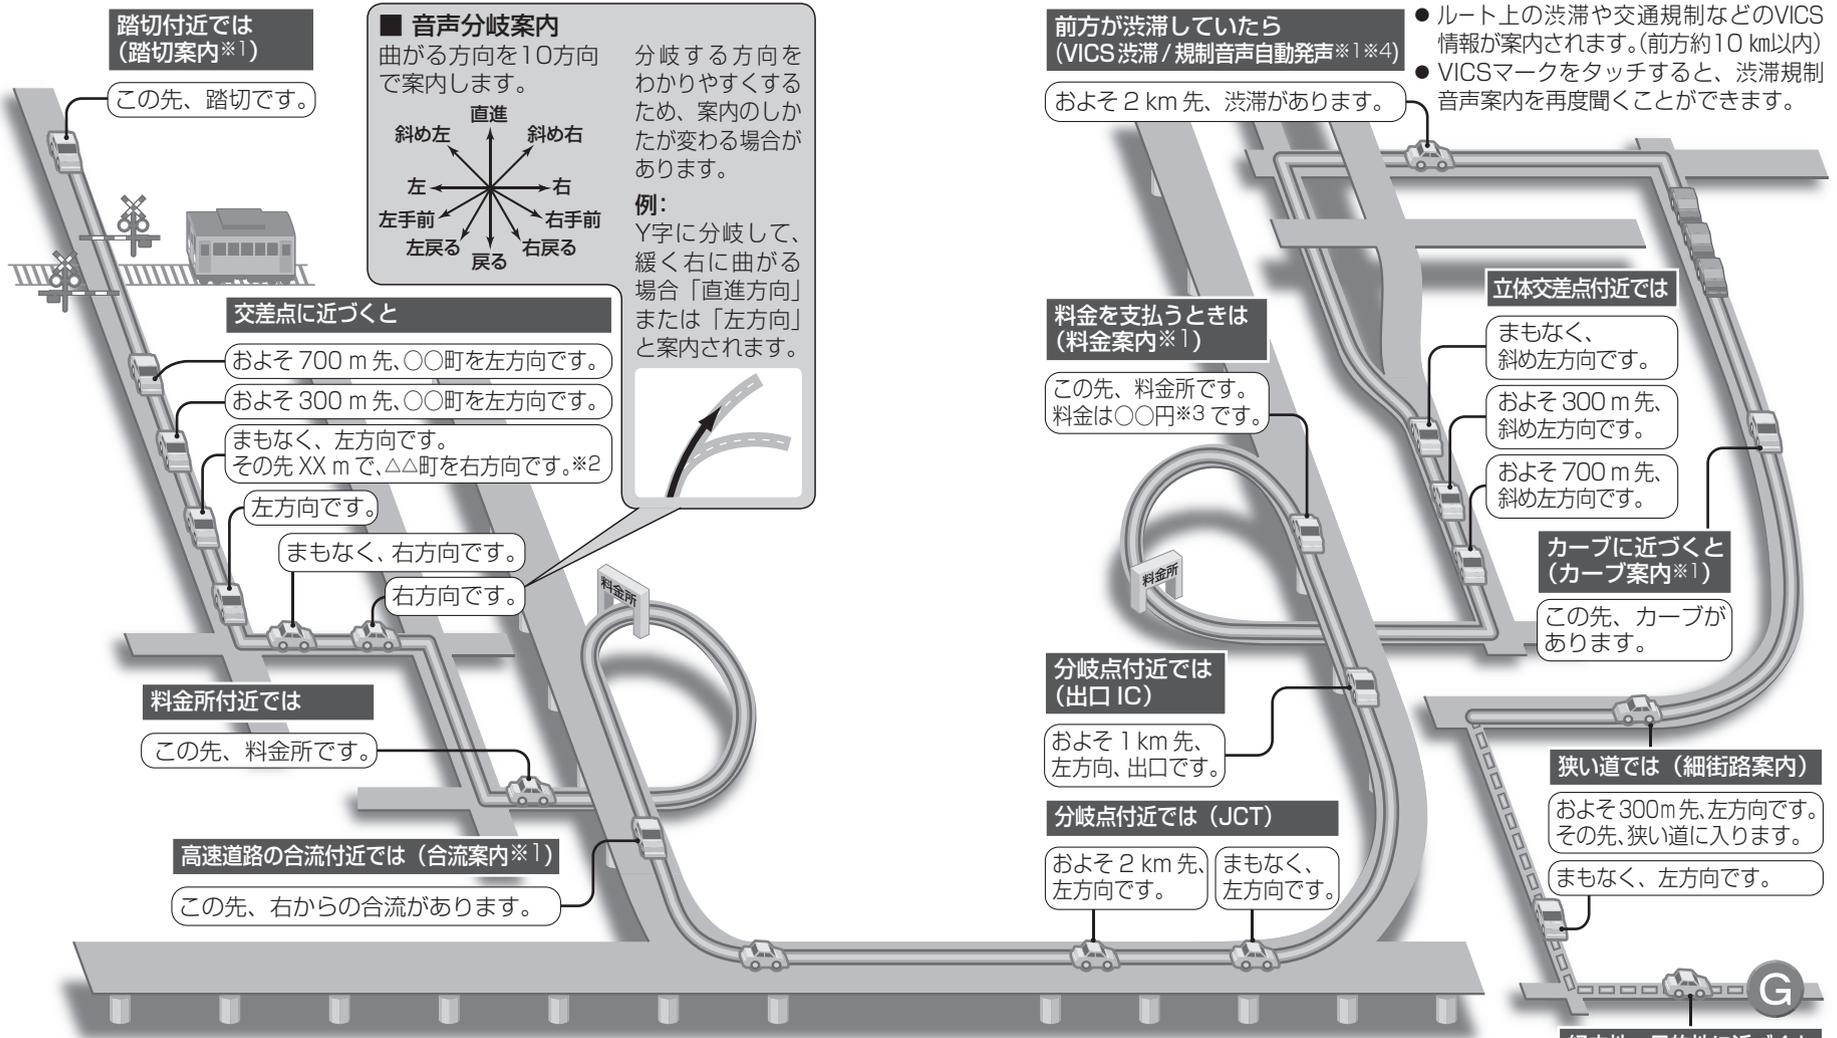

ナビゲーション ルート音声案内について

## お知らせ

- VICSが「非表示」に設定されているときは(P.76)、VICS渋滞/規制音声自動発声されません。それ以外に設定されているときは、一般道・高速道ともにVICS渋滞/規制音声自動発声されます。
- 走行する速度により、一部音声案内が行われなかった場合があります。

- 経由地に到着しても、「目的地周辺です」と音声案内されます。

# もう一度ルートを探索する(再探索)

## 探索条件を変更する

### 1 ルート案内中に、再探索を選ぶ



- 再探索メニューが表示されます。

### 2 変更したい探索条件を選ぶ



- 選んだ条件で再探索されます。

#### お知らせ

- 次の目的地・経由地、通過道路、入口/出口IC、までの区間が対象です。  
(他の区間の条件を変更する→ P.91)

## 次の経由地を消去する

再探索メニュー(上記)から、**次の①消去**を選ぶ



- 次の経由地を消去して、再探索されます。

#### お知らせ

- 経由地が設定されていない場合は、**次の①消去**は表示されません。

## 次の通過道路を消去する

再探索メニュー(左記)から、**次の②解除**を選ぶ



- 次の通過道路を消去して、再探索されます。

#### お知らせ

- 経由地、指定した入口/出口IC(P.96)が通過道路より手前にある場合は、**次の②解除**は表示されません。

## 次の入口/出口ICを消去する

再探索メニュー(左記)から、**IC指定解除**を選ぶ



- 次の入口/出口ICを消去して、再探索されます。

#### お知らせ

- 経由地・指定した通過道路(P.94)が入口/出口ICより手前にある場合は、**IC指定解除**は表示されません。

## 現在のルートを迂回する

再探索メニュー(P.106)から、**周辺迂回**を選ぶ



- 自転車位置から2km以内を迂回するルートが再探索されます。

#### お知らせ

- ルート案内中に、現在地画面から**迂回**を選んでも、迂回するルートを探索できません。
- ルートによっては迂回できない場合があります。
- 迂回する距離は設定できません。

## ルートを変更するときは

再探索メニュー(P.106)から、**ルート変更**を選ぶ



- ルート変更画面が表示されます。

#### お知らせ

- ルート変更画面→ P.91 ~ P.97

高速道路・有料道路で、誤って一般道路の案内をされたら

再探索メニュー(P.106)から、**有料道から探索**を選ぶ



- 自転車位置を高速道路・有料道路に切り換えて、再探索されます。

#### お知らせ

- 対象は、異なる道路種別で隣接している並行な道路のみです。

一般道路で、誤って高速道路・有料道路の案内をされたら

再探索メニュー(P.106)から、**一般道から探索**を選ぶ



- 自転車位置を一般道路に切り換えて、再探索されます。

#### お知らせ

- 対象は、異なる道路種別で隣接している並行な道路のみです。

# 地点を登録する (登録ポイント)

## 地点を登録する

### 地図から現在地を登録する

現在地画面で、**地点登録**を選ぶ



- 現在地が登録されます。

### 地図から現在地以外を登録する

地図モード画面で、**地点登録**を選ぶ



- カーソルの位置 (地点) が登録されます。

### 行き先メニューから登録する

1 行き先メニューから、**地点を検索する**

- 検索のしかた → P.82 ~ P.87

2 **地点登録**を選ぶ




- 地点が登録されます。

### 設定メニューから登録する

1 設定メニュー (P.52) から、**登録ポイント**を選ぶ

- 登録ポイントメニューが表示されます。

2 登録ポイントの**登録**を選ぶ

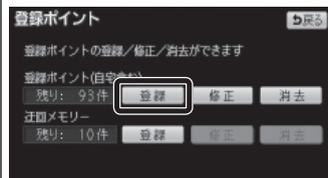

3 登録したい地点を検索する



- 検索のしかた → P.82 ~ P.87
- おでかけスポット: おでかけスポットから検索できます。
- **地図**: 最後に表示していた地図を表示

4 **セット**を選ぶ




- 地点が登録され、登録ポイント修正画面が表示されます。(P.111)


## 登録ポイントを消去する

一度消去すると、もとに戻せません。消去する前に十分確認してください。

1 登録ポイントメニュー (P.108) から **登録ポイントの消去**を選ぶ

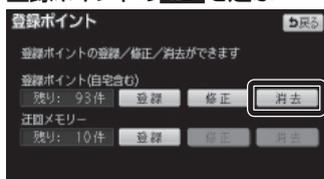

2 登録ポイントを選ぶ

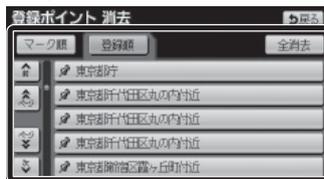

- **マーク順**: マーク (P.110) 順に並べ替え
- **登録順**: 登録日付順に並べ替え
- **全消去** ▶ **はい**: すべての登録ポイントを消去

3 **はい**を選ぶ



- 登録ポイントが消去されます。

## 登録ポイントについて

- 最大106件まで登録できます。(自宅を含む)
- 登録された地点は、マークで表示されます。
- 高速道路上で現在地を登録した場合は、マークで表示されます。
- マークに近づくと、音声でお知らせします。
- パソコンを使って、ウェブサイトGoogleマップ™からダウンロードした地点を、SDメモリーカードを経由して登録することもできます。(P.114 ~ P.115)

## 登録ポイントの情報を見る


登録ポイントにカーソルをあわせ、**情報**を選ぶ



- 登録ポイント情報画面が表示されます。

## 登録ポイント情報画面

登録ポイントの名称・住所・電話番号が表示されます。(情報がある場合のみ)

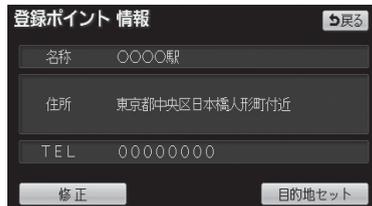

- **修正**: 登録ポイントの情報を修正する。(P.110)

## ルートが設定されていないとき

- **目的地セット** → P.88


## ルートが設定されているとき

- **新規目的地** → P.88
- **追加目的地** → P.89


# 地点を登録する(登録ポイント)

## 登録ポイントを修正する

### 1 登録ポイントメニュー(P.108)から、登録ポイントの修正を選ぶ

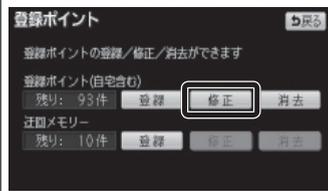

### 2 登録ポイントを選ぶ

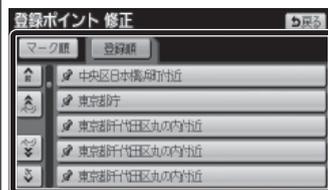

- **マーク順**: マーク(P.110)順に並べ替え
- **登録順**: 登録日付順に並べ替え

### 3 登録ポイントの情報を修正する(右記)



### 4 完了を選ぶ



### マークを変更する

- 1 **マーク**を選ぶ
- 2 **マークのリスト**を選ぶ (マーク1/マーク2/音声付き)
- 3 **マーク**を選ぶ  
**音声付き**を選んだ場合
  - **音確認**: 音声を確認できます。
  - **方向付きポイント**: 特定の方向から近付いたときのみ音を出すようにできます。方向を指定して、**セット**を選んでください。

### お知らせ

- **音声付き**からマークを選ぶと、近づいたときに音声でお知らせします。

### 名称を入力する

- 1 **名称**を選ぶ
- 2 **名称**を入力する
  - 最大12文字(半角24文字)
  - 文字入力のしかた→P.150
- 3 **完了**を選ぶ

### 場所を変更する

- 1 **位置**を選ぶ
- 2 変更したい場所にスクロールさせる
- 3 **セット**を選ぶ

### 自宅に設定する

- 1 **自宅に設定**を選ぶ
- 2 **はい**を選ぶ (すでに自宅が登録されている場合)
  - 今までの自宅は、通常の登録ポイントとして残ります。

### 自宅を解除する

- 1 自宅の登録ポイント修正画面から**自宅解除**を選ぶ
- 2 **はい**を選ぶ
  - 今までの自宅は、通常の登録ポイントとして残ります。

### 地図上に登録ポイントの名称を表示する/しないを設定する

- する/しない**を選ぶ
- **する**: 地図上に登録ポイントの名称が表示されます。
  - **しない**: 地図上に登録ポイントの名称が表示されません。



● 登録ポイント修正画面

### 電話番号を入力する


- 1 **電話番号**を選ぶ
- 2 **電話番号**を入力する (携帯電話・PHSの番号も可)
  - この番号は、電話番号検索の対象となります。
- 3 **完了**を選ぶ

# 迂回したいエリアを登録する(迂回メモリー)

- 迂回したいエリアや地点を登録し、そのエリアまたは地点を回避するルートを探索できます。
- 登録された迂回エリア/地点は、地図上に□(黄色の枠)/☒で表示されます。
- 目的地が設定されている場合は、登録後、ルート探索を開始します。

## 迂回メモリーを登録する

- 1 登録ポイントメニュー(P.108)から、迂回メモリーの登録を選ぶ

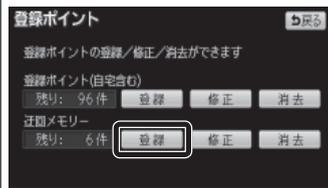

- 2 迂回したい地点を検索する

- 検索方法は、登録ポイントと同じです。(P.108)

- 3 セットを選ぶ



- 情報: 施設情報画面を表示 (P.88)

- 4 範囲を選び、セットを選ぶ




- ▲: 範囲を広げる。
- ▼: 範囲を狭める。
- 範囲を最小にすると、迂回する地点(☒)として設定されます。
- 地図は、縮尺のみ変更できます。


## 迂回メモリーを消去する

一度消去すると、もとに戻せません。消去する前に十分確認してください。

- 1 登録ポイントメニュー(P.108)から、迂回メモリーの消去を選ぶ

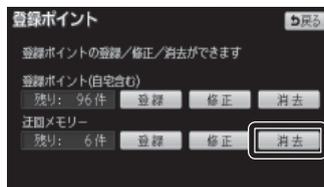

- 2 迂回メモリーを選ぶ

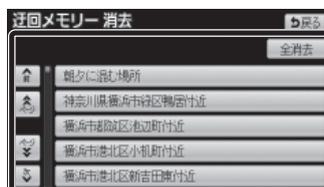

- 全消去 ▶ はい: すべての迂回メモリーを消去


- 3 はいを選ぶ




- 迂回メモリーが消去されます。

## 迂回メモリーを修正する


- 1 登録ポイントメニュー(P.108)から、迂回メモリーの修正を選ぶ

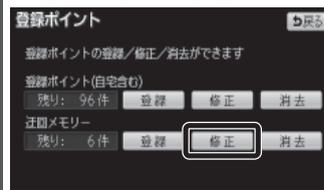

- 2 迂回メモリーを選ぶ

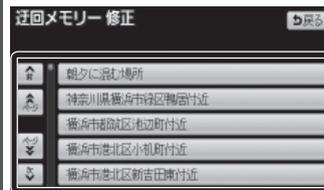

- 3 迂回メモリーの情報を修正する

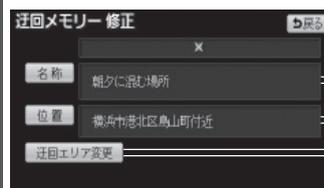

### 名称を入力する

- 1 名称を選ぶ
  - 最大12文字 (半角24文字)
  - 文字入力のしかた → P.150
- 2 完了を選ぶ

### 場所を変更する

- 1 位置を選ぶ
- 2 変更したい場所にスクロールさせる
- 3 セットを選ぶ

### 迂回する範囲を変更する

- 1 迂回エリア変更を選ぶ
- 2 ▲/▼で範囲を変更する
- 3 セットを選ぶ

## 迂回メモリーについて

- 最大10件まで登録できます。
- 迂回メモリーの範囲: 最大3.2 km × 3.2 km
- 下記のような場合は、迂回メモリーを通るルートが探索されます。
  - ・迂回メモリー内に自車または目的地がある場合。
  - ・自車位置から目的地までが一本道などで、迂回メモリーを回避するルートが探索できない場合。
- 迂回メモリー内にある高速道路・有料道路は、迂回する対象にはなりません。
- 高速道路・有料道路を迂回するルートを探索するにはエリアを最小範囲にして、高速道路・有料道路上に設定してください。

## ご利用の流れ

### 1 Googleマップ™にアクセスする

http://maps.google.co.jp/



### 2 Googleマップ™で地点を検索する

- 検索のしかたは、Googleマップ™のサイトをご覧ください。
- 検索した地点の送信のしかたについては、当社サイト「おでかけストラダ」をご覧ください。



おでかけスポットにするには

### 3 検索した地点を、「おでかけストラダ」のMyデータに送信する

- 検索した地点がおでかけスポットとして「おでかけストラダ」のMyデータに保存されます。

### 4 おでかけスポットをダウンロードして、SDメモリーカードに保存する



### 5 SDメモリーカードを本機に挿入する

- おでかけスポット →P.85
- Googleマップ™から検索した施設を登録する →P.115



登録ポイントとして本機に登録するには

### 3 検索した地点を、eメールでパソコンに送信する

- メールには、地点情報ファイルが添付されています。(拡張子「POI」)


### 4 地点情報ファイルをSDメモリーカードに保存する

- ルートフォルダの直下に保存してください。(30 件まで)
- ルートフォルダの直下以外には保存しないでください。本機で認識できません。

## Googleマップ™から検索した施設を登録ポイントとして登録する

### 1 設定メニュー (P.52)から、SD地点読み込むを選ぶ

### 2 施設を登録する

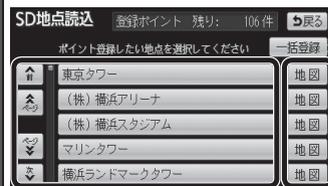

#### 一括で登録する

##### 一括登録を選ぶ


- SDメモリーカード内のGoogleマップ™の地点が、すべて本機に登録されます。

#### 施設情報画面から登録する

### 1 登録したい地点の名称を選ぶ

- 選択した地点の施設情報画面が表示されます。

### 2 地点登録を選ぶ

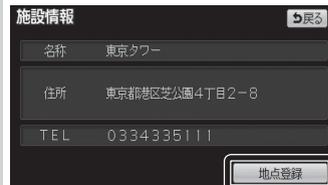

- 地点が本機に登録されます。

#### 地図から登録する

### 1 登録したい地点の地図を選ぶ

- 選択した地点の地図が表示されます。

### 2 地点登録を選ぶ



- 地点が本機に登録されます。
- 情報：施設情報画面(左記)を表示。

#### お知らせ

- Googleマップ™から登録された地点は地図上に📍と表示されます。

# 歩行用ナビゲーションとして使う

## おでかけウォークとは

車を降りて、徒歩で目的地まで行く際などに使用できます。  
車では通れない場所にも、現在地を表示できます。


- 十分に充電してからご使用ください。

歩きながら操作をしたり、画面を注視しないでください。

### 本機の持ちかた

GPSアンテナに指がかからないように、なるべく垂直に持つ。

### GPSアンテナ(内蔵)

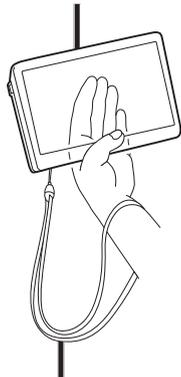

ストラップ(市販品)を取り付け、手首にかける。(落下防止のため)

目的地の方向直線で目的地の方向を確認しながら進んでください。


- 目的地は車両用のものです。施設の駐車場など、歩行で向かうには適さない場所が案内される場合があります。

### 歩行者マーク(現在地)



### 目的地の方向と直線距離

- ルートは車両用のものです。
- 歩行者が通行できない道路や、遠回りになるルートが含まれる場合があります。
- ルート音声案内はされません。

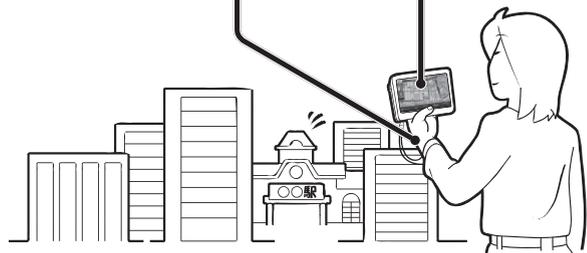

## (おでかけウォーク)

### おでかけウォークを起動する

#### 1 ナビゲーションを車載用吸盤スタンドから取り外す

- 取り外しかた → P.36

#### 2 メインメニュー(P.52)から、おでかけウォークを選ぶ



- おでかけウォークが起動し、現在地画面が表示されます。

### おでかけウォークを終了する

おでかけウォーク起動中に、メインメニュー(P.52)から、おでかけウォークを選ぶ



- おでかけウォークが、終了し、現在地画面が表示されます。

### おでかけウォーク使用時の留意点

- おでかけウォークでは、次のことができません。
  - ・拡大図・案内図の表示
  - ・VICS情報の表示
  - ・シミュレーション
  - ・マップマッチング(P.176)
  - ・オートリルート
- ヘディングアップ時は、進行方向以外の向きを上にして表示される場合がありますが、しばらく歩くと、正しい向きで表示されます。
- 建物の中やトンネル、地下駐車場など、GPSを受信しにくい場所では、正しい現在地が表示されない場合があります。
- ルートが設定された状態でおでかけウォークを起動しても、そのルートは消去されません。
- おでかけウォーク時にルートを探索すると、車載時に設定されていたルートは消去されます。
- 経由地に到着しても目的地方向直線が次の経由地/目的地に切り換わらない場合は、再探索メニューから次の◎消去を選んで、手動で消去してください。(P.106)
- おでかけウォーク時に車載用吸盤スタンドに取り付けると、車載用のナビゲーションに切り換わります。再度スタンドから取り外すと、おでかけウォークに切り換わります。
- 車載用吸盤スタンドに取り付けた状態では、おでかけウォークの起動/終了の切り換えはできません。

# ビックス VICS情報を見る

700 500


FM-VICSを受信するには、別売のFM-VICSキット (CA-VF010D) が必要です。

## VICSとは

VICSとは、渋滞・事故などの影響による規制、目的地までの所要時間などの道路交通情報をナビゲーションに送信するシステムです。

本機では、FM多重放送のVICS情報を受信することができます。

VICSはVehicle Information and Communication System(道路交通情報通信システム)の略です。

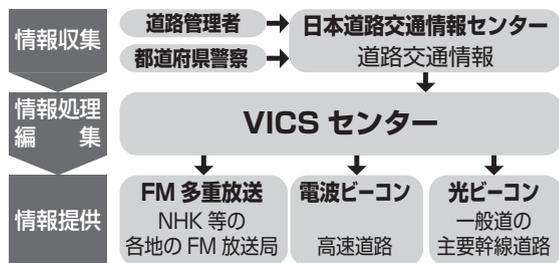

## 文字・図形・地図の3つのレベルで交通情報を表示



文字表示型 (レベル1) 図形表示型 (レベル2) 地図表示型 (レベル3)

### お知らせ

- 新しい情報が受信されないと、約30分後にVICS情報は消去されます。
- 本機の電源を切ると、VICS情報は消去されます。
- 車載用吸盤スタンドに取り付けていないときは、VICS情報は表示されません。
- GPS信号で現在時刻の情報を受信していないときは、VICS情報を受信できません。
- 本機の価格には、VICS加入時に支払う料金が含まれています。  
[315 円(うち消費税15 円)]  
詳細は、VICS情報有料放送サービス契約約款の「料金の支払い義務」(第4章 第13条)をご覧ください。(P.189)

## VICS情報を受信すると

渋滞、規制、駐車場、SA・PA情報(レベル3)を受信すると、自動的に表示されます。



### お知らせ

- 表示する/しないの設定ができます。(P.77)
- 内容が更新されるごとに、情報が書き換わります。
- レベル3情報の見かた →P.78
- 文字情報(レベル1)/図形情報(レベル2)は受信しても自動的に地図画面上には表示されません。情報の内容を見るには →P.120

## 緊急情報を受信すると


災害などの情報を受信すると、ただちに表示されます。



- ▲ ▼ : ページを送る/戻す。
- 表示消 : 表示を消去する。

## 事象・規制マークの内容を確認する

### 事象・規制マークにカーソルを合わせる

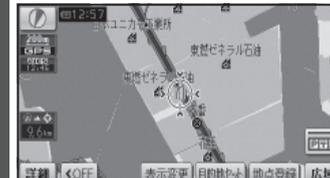

- 事象・規制マークの情報が表示されます。



- 約6秒間表示したあと、消去されます。

## 受信するFM放送局を選ぶ

- 1 情報メニュー (P.52)から、**VICS**を選ぶ




- **VICS呼出・設定画面**が表示されます。

- 2 **VICS選局**を選ぶ



- 3 **オート/マニュアル**を選ぶ

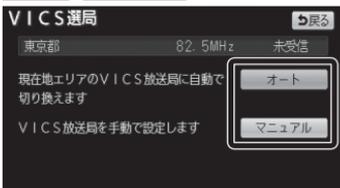

- **オート**: 自車位置に応じて自動で選局(推奨)
- **マニュアル**: 手で選局する



・リストから都道府県を選ぶと、選んだ都道府県の放送局に切り換わります。



周波数を切り換える

## 文字情報/図形情報/緊急情報を見る

- 1 **VICS呼出・設定画面**(左記)から、呼び出す情報を選ぶ



- 2 呼び出した情報を見る


### 文字情報



### 図形情報



### 緊急情報

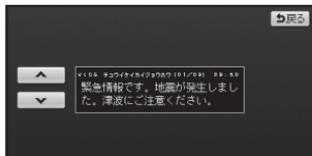

## 操作のしかた

- **△** **▽**: ページを送る/戻す
- **1** **2** ...: 選んだページに移動
- **目次**: もくじに戻る
- **自動送り**: 一定時間後、自動ページ送り\*
- **停止**: 自動送り停止
- **図形**: 図形情報に切り換え
- **文字**: 文字情報に切り換え

\* 走行中は、自動送りできません。